

000 «ЮжПромПроект»

Заказчик: Индивидуальный предприниматель Самигуллин Фарит Саетмухаметович

ЭСКИЗНЫЙ ПРОЕКТ

Индивидуальные жилые строения по адресу: Республика Крым, р-н. Симферопольский, с/с Добровский, Жилой дом Тип №2



Заказчик : Индивидуальный предприниматель Самигуллин Фарит Саетмухаметович

ЭСКИЗНЫЙ ПРОЕКТ

Индивидуальные жилые строения по адресу: Республика Крым, р-н. Симферопольский, с/с Добровский, Жилой дом Тип №2

Директор по производству:

Главный архитектор проекта :

Кутафин А.В.

Глубоковских С.А.

Симферополь 2021

Юридический адрес: 125047, Москва, ул. Лесная, д. 43, оф. 227 Фактический адрес: 295006, Республика Крым, г. Симферополь,

ул. Набережная, д. 75В, офис 308, а/я 2

Тел.: (495)644-44-94 / (3652) 788-346 / +7(989) 855-86-27


ОГРН 1037739817477 ИНН 7713503923 КПП 770701001









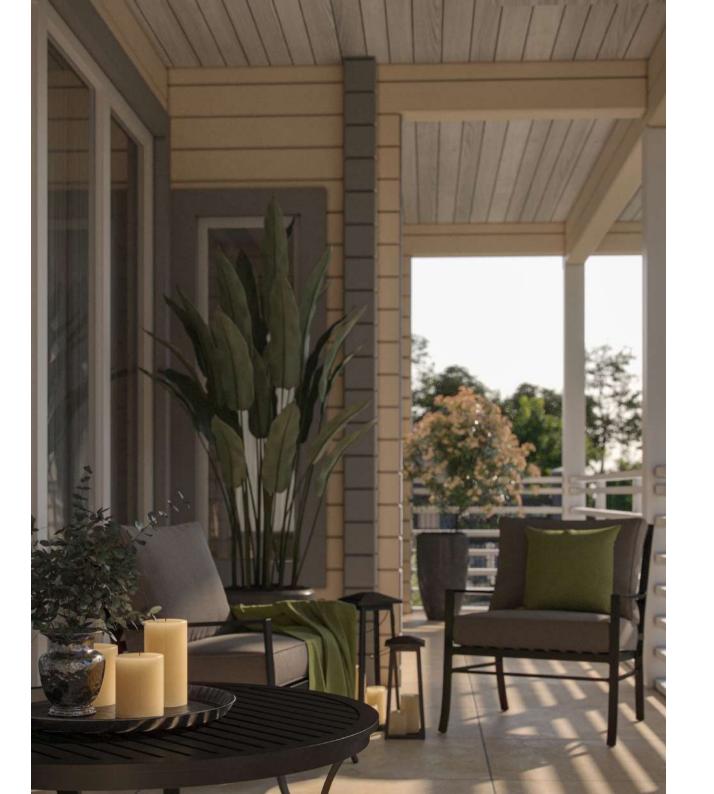

Технико-экономические показатели

ח/ח	Наименование	в границах участка			
	Паименование	M ²	%		
1	Площадь участка	701.08	100.00		
2	Площадь застройки	192.49	27		
3	Площадь мощения	132.97	19		
4	Площадь озеленения	361.81	52		
5	Общая площадь (внутр.)	144.52			
6	Оδщая площадь помещений	127.3			
7	Общая площадь летних помещений	45.3			
8	Строительный объем, мЗ	581			
9	Этажность	1 эт.			

7	Разрез 1–1 М 1:100	
8	Фасад в осях 4–1 М 1:100	
9	Фасад в осях 1–4 М 1:100	
10	Фасад в осях А-Д М 1:100	
11	Фасад в осях Д-А М 1:100	

План 1 этажа на отм.±0.000 М 1:100 (с расстановкой мебели)
План 1 этажа на отм.±0.000 М 1:100 (с размерными линиями)

Примечание

Наименование

Ведомость чертежей основного комплекта АР

/Jucm

Общие данные

Ситуационная схема


Πλαμ κποβλιι Μ 1:100

Генеральный план М 1:250

Общие указания:

- 1. Площадка для строительства расположена в III-Б2 строительно-климатическом районе.
- 2. Характеристика района строительства:
 - расчетная сейсмичность 7 баллов
 - расчетная зимняя темп. наруж. воздуха –15C°
 - ветровой район III, норм. ветровое давление 48 кгс/м2
 - нормальный вес снегового покрова 50 кгс/м2
- 3. Степень огнестойкости III
- 4. Класс функционально \bar{u} пожарно \bar{u} опасности Φ 1.4
- 5. Класс конструктивной пожарной опасности С1

	стадия	ЛИСТ	листов
Общие данные	3/7	1	11

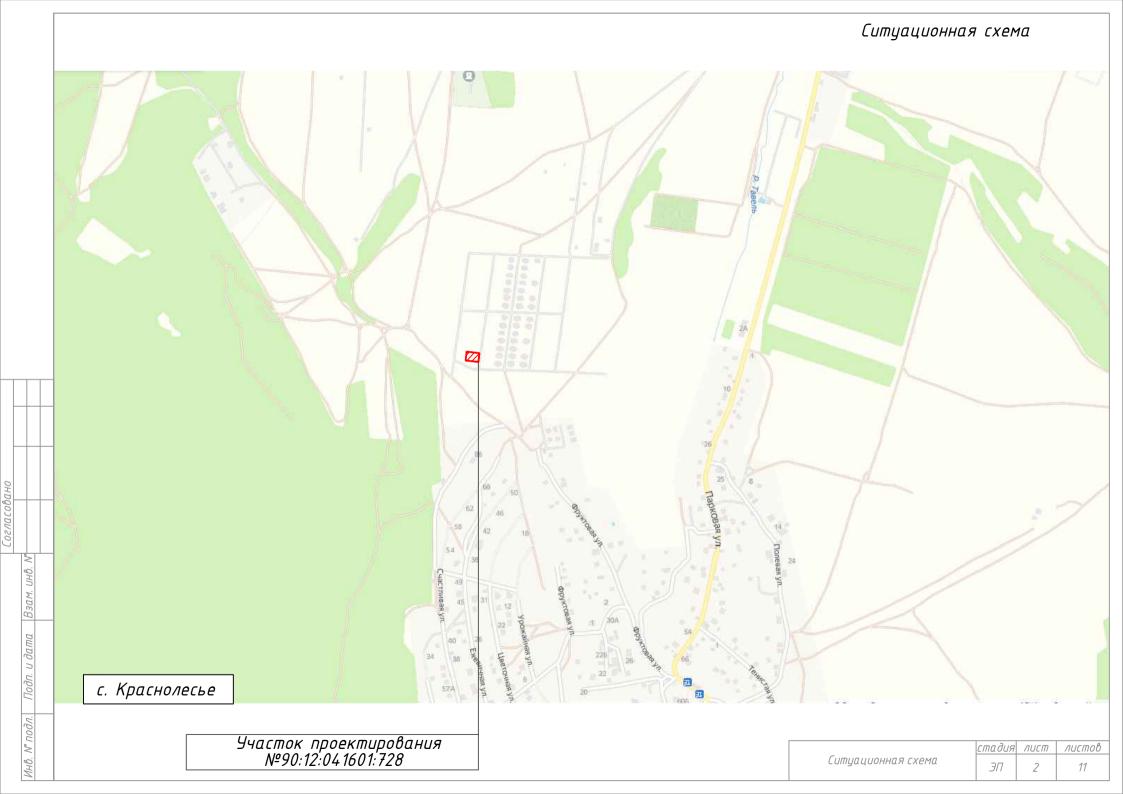

<u>±0.000</u> /415.50

Ведомость жилых и общественных зданий и сооружений

Обозначение типового	95		Ко	личество		Площадь м ²			Строительный объем м3		
	тжность	иvū	ква	ртир	застройки		общая		NUR	02	
	проекта	Эта	зданий	эда- ния	всего	эда- ния	всего	эда- ния	всего	здан	Oceso
1	Жилой дом	1 <i>эт</i>	1	_	_	_	192.49	_	144.52	_	581

Условные обозначения


n/n	Обозначение	Наименование
1		Граница участка
2		Проектируемый жилой дом
3	-09	Зеленые насаждения, газоны
4		Тротуарная плитка

Технико-экономические показатели

n/n	Наименование	в граница	х участка	в границах благоустр.		
11711	павненованае	M ²	%	M ²	%	
1	Площадь участка	701.08	100.00	701.08	100.00	
2	Площадь застройки	192.49	27	192.49		
3	Площадь мощения	132.97	19	75.70		
4	Площадь озеленения	361.81	52	361.81		
5	Общая площадь (внутр.)	144.52		144.52		
6	Общая площадь помещений	127.3		127.3		
7	Общая площадь летних помещений	45.3		45.3		
8	Строительный объем, м3	581 м ³		581 м ³		
9	Этажность	1 эт.		1 эт.		


	стадия	лист	листов
Генеральный план М 1:250	3/7	3	11

План на отм.±0.000 М 1:100 1-й этаж

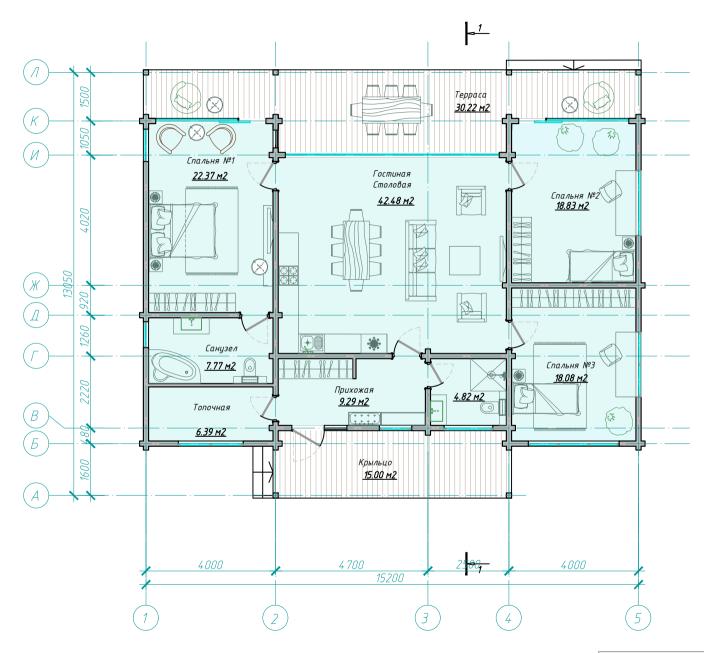


План 1 этажа М 1:100 стадия лист листов (с расстановкой мебели) 3П 4 11

План на отм.±0.000 М 1:100 1-й этаж

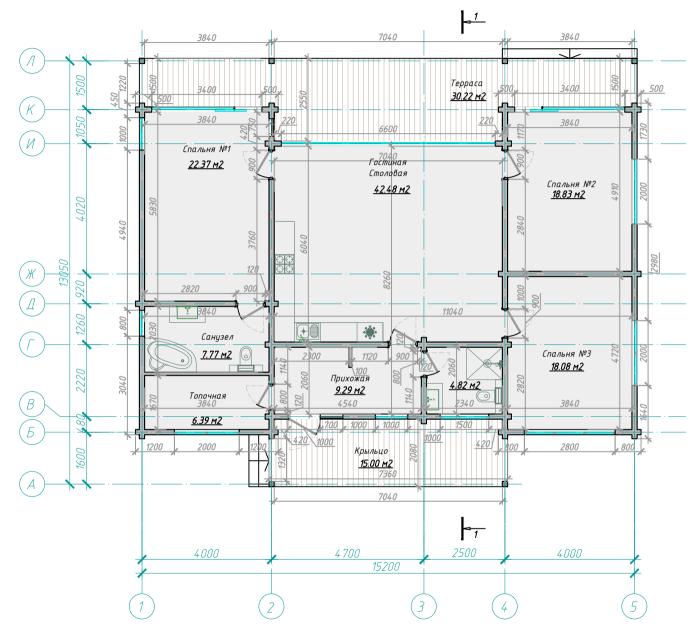


План 1 этажа М 1:100	стадия	ЛИСТ	листов
(с размерными линиями)	317	5	11

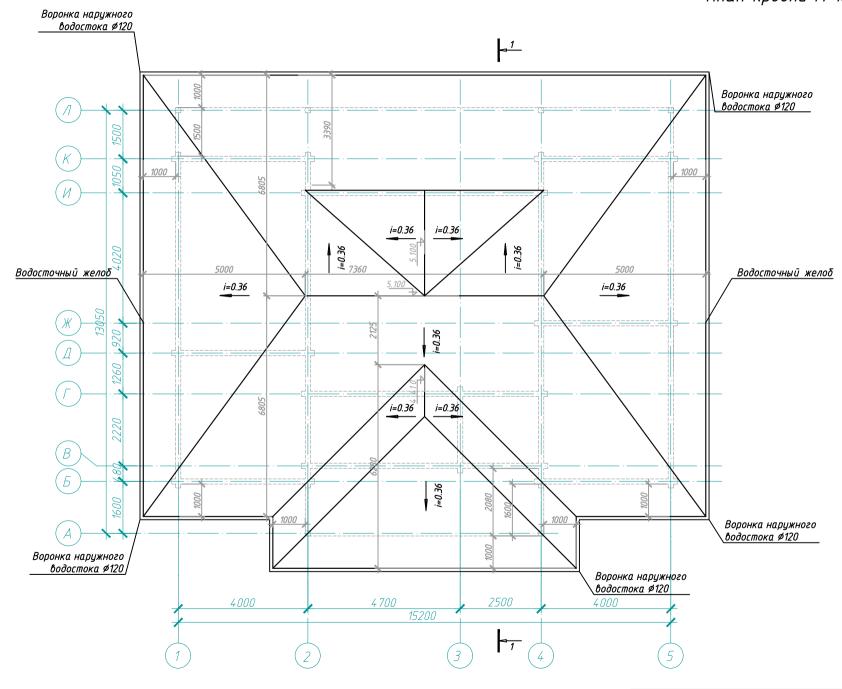


Взам. инв. N

План кровли М 1:100 <u>стадия лист листов</u> 3П 6 11

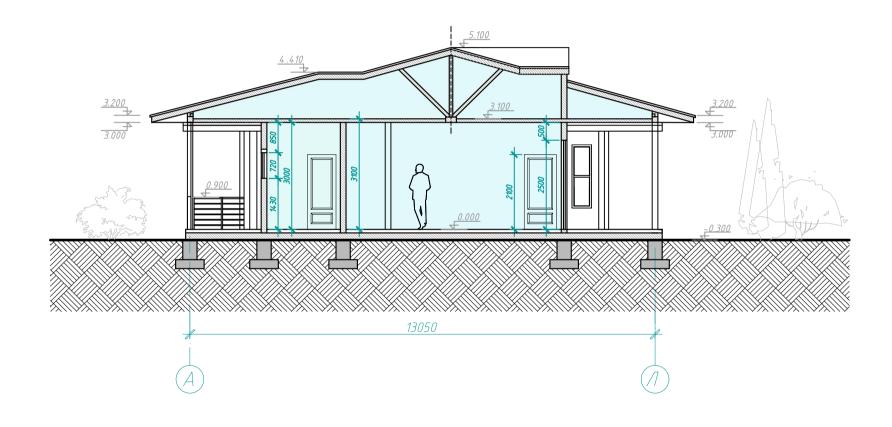

 Разрез 1–1 M 1:100
 стадия лист листов

 3П
 7
 11

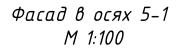



Фасад в осях 5–1 <u>стадия лист листов</u> М 1:100 <u>ЗП</u> 8 11

Фасад в осях 1-5 М 1:100



 Фасад в осях 1–5
 стадия
 лист
 листов

 M 1:100
 ЗП
 9
 11

Фасад в осях A-Л М 1:100



13050

Фасад в осях А-Л <u>стадия лист листов</u>
М 1:100 3П 10 11

Фасад в осях Л-А М 1:100

